

山陰終末処理場地下1階平面図

 設計図

 (全4枚のうち1枚目)

 件 山陰終末処理場返送汚泥ポンプNo.9修繕

 名
 山陰終末処理場地下1階平面図

 課長課長補佐係長係
 係

 作図年度

 下関市上下水道局

												·····			_orderses.es
		スタ	タル	ポン	7	製作	= 1	土様 書			大工	平洋核	幾工	株式会	会社
工事番号: 工事名称: 山陰終末処理場水処理機械設備工事									B	付	2009年12月4日				
御 契 約 先 御 納 入 先 下関市上下水道局下水道課 様								番図		PGD-	5129	923	3		
機器番号 ポンプ名						Ž	称		承	(水) (水)			团	!	
				返送	污》	尼ポンプ	(2)		作	成	1.1.	· []		<u></u>
台 数	台形	ンプ 式	E8K-E			ΕI	M-S		ポン 形				一付污》	<u>1</u> 尼ポン	
ポンプ	吐出し量全 揚程	3, 6 5	m ³ /mir	1				回転方		ポン	プ	吸证			出
仕様	回転速度		min ⁻¹	駆動方式 マベルト				(ポンプ軸端から見て) 時計廻り		万 向		200 水			D r
運転条件	連続		h/d	押込	M	AX NOR M m m	I N m	NPSH Ave	m	フラン規		水協了			_
揚液	液	汚泥		液温			C	濃度		w	t %	ZE	根	車形	状
揚 位 様	液 名 (濃度	0. 5~	-1%)	北重	比重 粘度 mPa・s			スラリー pH			スクリュー型			I	
	ケーシング	ブ FC	250	和及 mPa・s 軸スリープ SUS304			1	i nu			-	モーター台ボルト SUS			330
要 部材 質	ザクションカバ	- HC	rFC	スタッフィング ボ	99 2	FC250	本	体ポルト	SU	\$30		付属オ			
材質	羽根耳		rFC	羽根草フラ	ンジ	FCD450-10		シール方式	: 🔀	カニカノ					_
	皇 車製作所名		420J2			460 :				シール	,		カーオ	ひ(CL	
•	型式		芝 扇屋外	周 波	田	400 V		品名		数壁		材質	(1)	備者	
モーター	144 45		5 kW			60 Hz B 種		コモンペット				品(1台			
要 目	極数		P	INC HEAT (ME /CE			_	基礎ポルト		1式		C250			
	高効率モ-					ㅓ	基礎ナット		1式		US30				
		1/min	MP.	a		3V 型 2	本	安全カバー		1式	-	\$400			
ポンブ	軸封水	2~3	0. 15~0	0.2 プーリー型式	ポンプ側フーリー	格径	M側Vプーリ		15	_	FC				
軸封水					250 m		Vベルト		1式			3	V-2		
	——					モータ関プーリータ		· · · · · · · · · · · · · · · · · · ·]	No.		$\perp \Gamma$	~	
	<u>- </u>	<u>X</u>	<u>」</u> 装		. 1	140 m	m	21.0/#-A-			屬	品(全台	3に付)		
御	指定色 :				し酸料	前胎系		ドレン抜弁セッ 圧力計セット		2式			-	~0.01	MAR
モーターセ		-VIII -		(オーバー			\dashv		_ _	ᅩᄍ			- 10	~0. 21	IVIP
	質 量		添	付 図 🗈	1 ₹	를 등	7	· · · · · · · · · · · · · · · · · · ·	\top				\dashv		٠,
ポンプ	245 k	s 予想性	能曲線	PGE —	61	2924							_		-
モーター	83 k	8 外形了	力法図	2009A-	618	36046-0-	्र						工		
付属品	250 k	E 和立機変		20098-	618	36046-0-0	2	-	_						
	578 k	47 FE	心配等	HPJ -	<u> </u>	8K-12A 015E	4								
·····································		开力	計図	HPG = 1	<u> </u>	0192	+		120	- 14 H	. 129	7.70	1545		
	084-02665			HPG - 3	618	31/b 36046-0-0	+	Vプーリー		2 5	周』	品(全台		圣用	
No. 1091	00320	その他位属	易リスト	2009F-	618	36046-0-		Vベルト		4 本		*		至/2 圣用	
							+	Vプーリー		4 本				入用	
			\Box					エンドシール		2 組	<i>j.</i>	コーボン	1		
		ļ					\perp								
		<u> </u>							1						_
				· · · · · · · · · · · · · · · · · · ·											
**						~-									
					T	Т		1			**				
														+-	
					- 1	1						1		1	
更	内		容		\pm					····					

ポンプ予想性能曲線図(清水) PUMP ESTIMATED PERFORMANCE CURVE CHART(CLEAN WATER)

御注文主 下関市上下水道局下水道課 様

汚泥(濃度0.5~1%)

ポンプ形式 E8K - EM - S Type of Pump

ポンプ名称 返送汚泥ポンプ(2) Pump Name

機器番号 Item No. 仕 様 揚 液 Specified Liquid

 7.5_{kW} $\frac{4}{P}$ $\frac{60}{Hz}$


※備考欄

液比重 S.G.of Liquid

吐出し量 ポンプ効率 Pump Efficiency E(%) 全 揚 程 規定項目 回転速度 軸 動 力 Discharge Q (m3/min) Total Head H (m) Speed of Rotation N (min-1) Shaft Power P (kW) 3.6 980 Clean Water 仕 様 揚 液

電動機要目

Motor

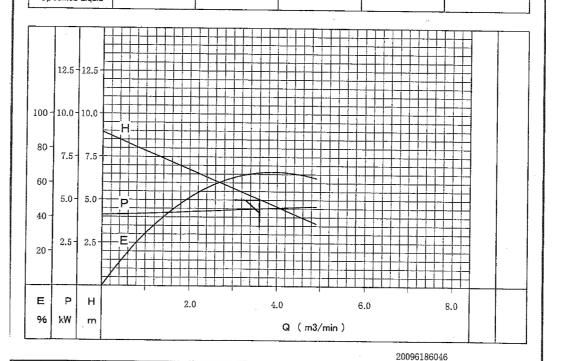

備考 Remarks: 図番 DRG.No. 締切運転は吐出弁起動時間(30sec以内)以外は避けてください。 ※高効率モータ 屋外全閉防まつ形・空冷外被表面冷却自力形

PGE-612934 承認 Approved by 作成 Prepared by

大平洋機工株式会社 Pacific Machinery & Engineering Co.,Ltd.


2009.12. 程設計図

ポンプ仕様書

性能曲線図

(A 1 th 0 = + 0 th 0)

(主 4 枚の プラ 2 枚日)											
件	ılıß	全終末処理	堤汳送活	泥ボ	シプN	ln 9修縒					
名	山陰終末処理場返送汚泥ポンプNo.9修繕										
図名	ポンプ仕様書・性能曲線図										
B	果長	課長補佐 係 長		係		縮尺					
						作図年度					
T	「関「	市上下力	k道局	図番							

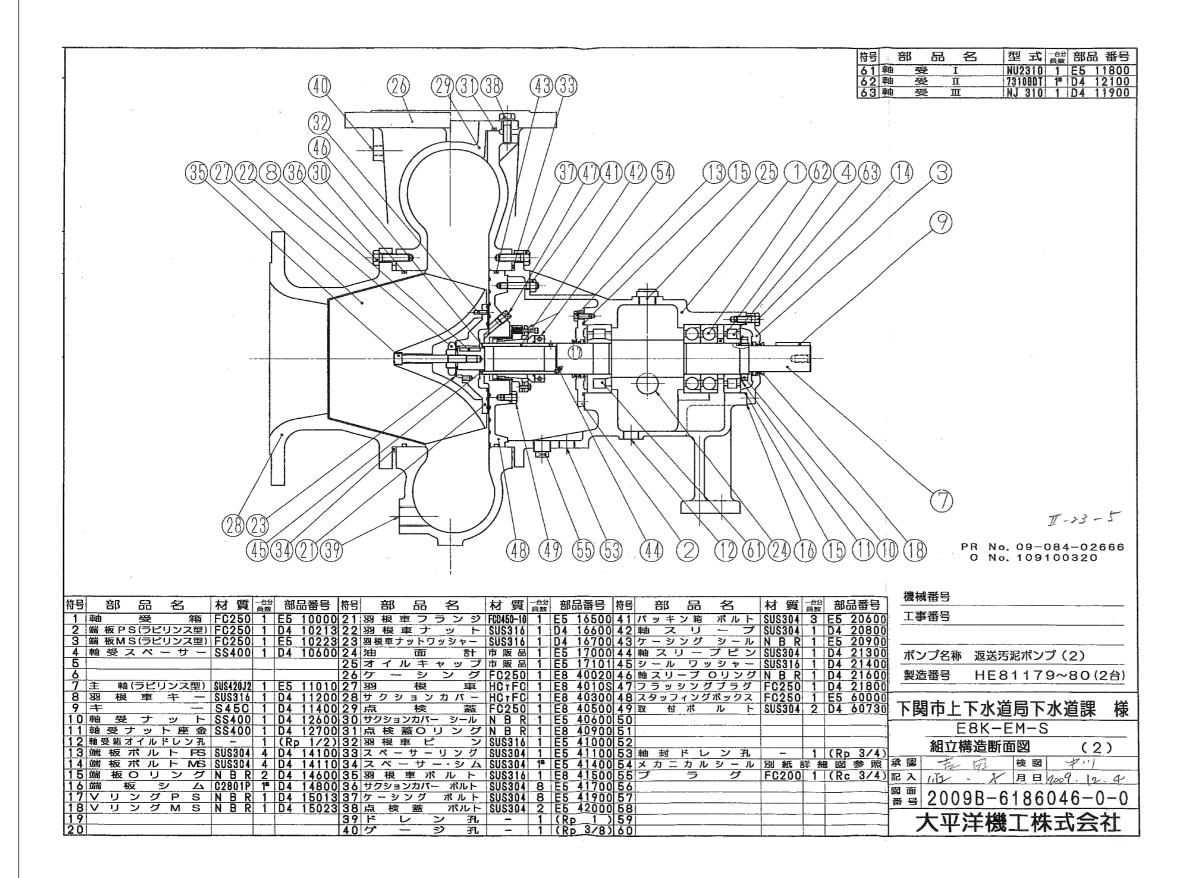

組立構造断面図

設計図

(全4枚のうち3枚目)



